設 計 図 書

(特記仕様書・位置図・業務数量総括表)

2024 年度施行

北海道野幌森林公園 百年橋 法面補修設計

北海道博物館

特 記 仕 様 書

- 20 一般事項
- 01 適用
- 01 共通仕様書

当該業務は、『北海道建設部測量調査設計業務等共通仕様書』(以下「共通仕様書」という。)に基づき履行すること。

- 05 十木工事積算基準等
 - 1 当該業務の設計図書は、北海道建設部が制定した次の積算基準等に基づき作成している。
 - (1) 一般土木工事

「土木事業委託積算基準」、「土木工事積算基準(下水道編)」、「土木工事工種体系化の手引き」、「下水道工事工種体系化の手引き・数量算出要領」

(2) 漁港工事

「漁港関係工事積算基準」、「漁港関係工事工種体系化の手引き・数量算出要領」

2 「土木事業委託積算基準」、「土木工事積算基準(下水道編)」及び「漁港関係工事積算基準」において定めている諸基準に基づき次の とおり扱っている。

当該業務における作業項目については、各積算基準で定める作業区分により、必要な項目を計上している。

- 3 「土木工事工種体系化の手引き」、「漁港関係工事工種体系化の手引き・数量算出要領」及び「下水道工事工種体系化の手引き・数量算 出要領」において定めている事項については、設計図書の規格・摘要欄に明示している。
- 4 「北海道における総合評価方式のガイドライン」、「工事技術的難易度評価表」において定めている諸基準に基づき作成すること。
- 07 非契約数量

業務数量総括表の単位及び数量が()で表記されている数量(摘要を含む)は、契約事項とならない数量である。ただし、契約数量に連動して概数の確定や現場条件変更等が生じた場合には、必要に応じて設計変更する。

- 02 個別事項
- 01 目的
 - 1 設計業務

当該業務は、野幌総合運動公園内に位置する百年橋の橋台法面部の補修を検討するために現地測量、地質調査及び補修工法検討を実施す

る業務である。

02 土木工事数量算出要領

当該業務において、数量の算出を行う場合は次によること。また、これに定めのない事項については、業務担当員と協議すること。

1 一般土木工事

「土木工事数量算出要領」

2 漁港工事

「漁港関係工事工種体系化の手引き・数量算出要領」

3 下水道工事

「下水道工事工種体系化の手引き・数量算出要領」

06 積算起点(旅費交通費の率を用いた積算)

積算起点は次のとおりとする。

1 積算起点:札幌市市

2 設計協議:積算起点(札幌市)~北海道博物館総務部

(札幌市厚別区厚別町小野幌53-2)

3 設計箇所:積算起点(札幌市)~現場(百年橋)

09 業務内容

1 概算工事費算出

「概算工事費算出」については、市販の土木工事積算ソフトを用いて概算工事費を算出するものである。ただし、概算工事費算出に当たり見積必要品目がある場合は、設計時点での見積を徴収する作業を本業務に含めることとする。

- 03 業務打合せ
- 03 設計業務

当該業務の打合せは、次のとおり予定している。

なお、打合せ回数に変更が生じた場合には、委託者と受託者との協議により設計変更する。ただし、受託者の都合により申し出のあった打合せについては設計変更の対象外とする。

- 1 第1回打合せ(現場打合せ)
 - (1) 打合せを実施する履行段階:業務計画書作成時
 - (2) 打合せ場所(住所):北海道博物館総務部(札幌市厚別区厚別町小野幌53-2)
- 2 中間打合せ(1回目)
 - (1) 打合せを実施する履行段階:一般図作成、細部条件の照査後
 - (2) 打合せ場所(住所):北海道博物館総務部(札幌市厚別区厚別町小野幌53-2)
- 3 成果品納入時
 - (1) 打合せを実施する履行段階:成果品納入時
 - (2) 打合せ場所(住所):北海道博物館総務部(札幌市厚別区厚別町小野幌53-2)
- 04 設計条件打合せ簿の使用
 - 1 当該業務における設計条件の設定については、「設計条件打合せ簿」を使用すること。 なお、「設計条件打合せ簿」に記載の無い事項については、「打ち合わせ簿」を用いて行うこと。
 - 2 「設計条件打合せ簿」については、北海道建設部建設政策局建設管理課のホームページから入手すること。 (https://www.pref.hokkaido.lg.jp/kn/ksk/sekkeijoukenuchiawasebo.html)
- 04 提出成果品
- 01 測量業務(電子媒体)

提出成果品は、次のとおりとする。

なお、成果品の詳細については、調査内容を踏まえ業務担当員と協議の上決定すること。

電子成果品保管帳: 1冊(電子媒体(CD-R等))

電子媒体一覧

測量成果計算簿

観測手簿: 仮BM・縦断・横断詳細

計算簿:線形決定·IP設置中心線·仮BM·縦断

成果表 : 仮BM・縦断

線形図 : S=1/1,000 [線形決定(平面図に書き込み)] 引照点図 : S=1/1,000 [中心線(平面図に書き込み)]

点の記: IP設置・中心線の主要点・仮BM

精度管理表: IP設置・中心線・仮BM・縦断・横断・平面

線形地形図 : S=1/1,000 (平面図に書き込み)

平板原図 : S=1/1,000 丈量図 : S=1/1,000

縦断面図: 縦S=1/200、横S=1/1,000

横断面図 : S=1/100 細部調査図(構造物) : S=1/30~1/100 土質調査・既設路盤材調査:縮尺は適宜

計画資料報告書: A4版(路線選定理由を含む)

写真帳

09 地質調査業務【ボーリング調査】 (電子媒体)

提出成果品は、次のとおりとする。

なお、成果品の詳細については、調査内容を踏まえ業務担当員と協議の上決定すること。

電子成果品保管帳 : 1冊 (電子媒体 (CD-R等))

電子媒体一覧 調査報告書

33 設計業務

提出成果品は、次のとおりとする。

なお、成果品の詳細については、調査内容を踏まえ業務担当員と協議の上決定すること。

1 詳細設計(電子成果品保管帳1冊(電子媒体(CD-R等)))

電子媒体一覧(電子納品の場合)

-般平面図 : (縮尺は業務担当員と協議の上決定すること。) 縦断図 : (縮尺は業務担当員と協議の上決定すること。) 標準横断図 : (縮尺は業務担当員と協議の上決定すること。) 横断図 : (縮尺は業務担当員と協議の上決定すること。)

土積図: 縮尺は適宜構造物詳細図: 縮尺は適宜仮設工詳細図: 縮尺は適宜流量計算書: A4サイズ

数量計算書 : A4サイズ 報告書 : A4サイズ

- 23 安全対策関係
- 01 交通誘導警備員、ハンターの配置
- 01 交通誘導警備員の配置

当該業務の現場作業に当たっては、必要に応じて交通誘導警備員等を配置するなどし、安全に留意すること。


03 熊対策ハンターの配置(対象外)

当該業務の実施に当たり、熊の出没等は確認されていないため熊対策ハンター(以下「ハンター」という)は計上していないが、地元市町村等の出没情報によりハンターが必要となった場合には、配置人数等についてハンターに確認の上、業務担当員と協議すること。

概数として扱う数量一覧表 < データ無し >

業務名 北海道野幌 法面補修設	森林公園 百年橋		当初	業 項		
項目・工種・種別・細別	規格	単位	前回数量	今回数量	数量増減	摘要

位置図

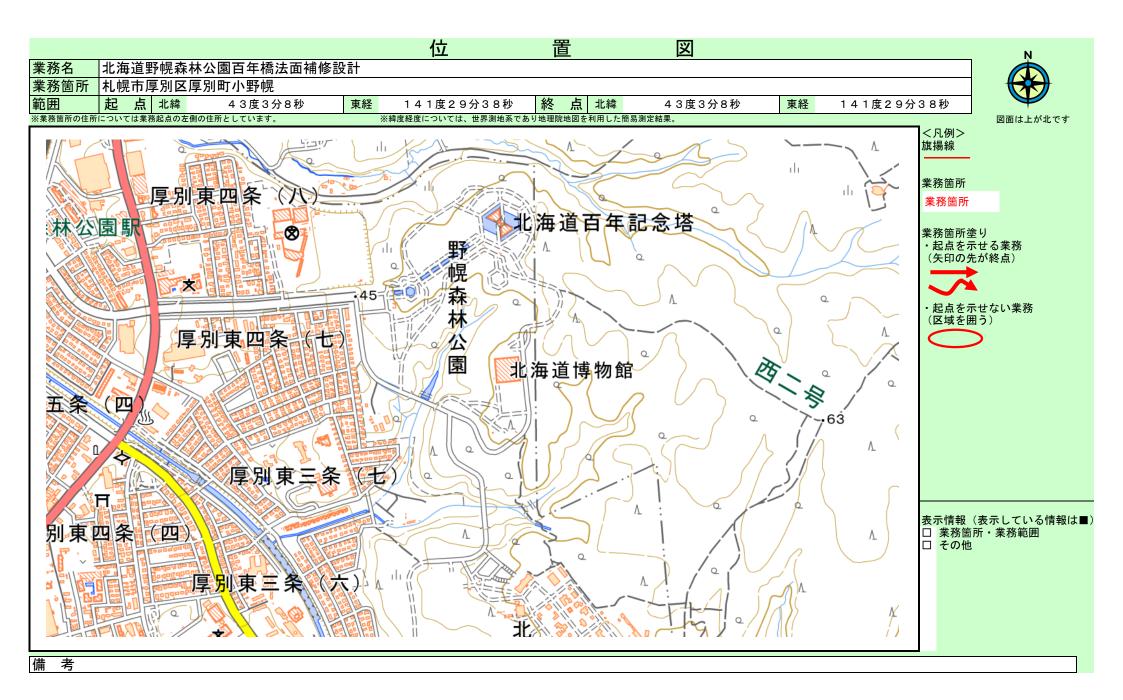

業務名 北海道野幌森林公園 百年橋 法面補修設計

建設部 建築整備課

	幌森林公園 百年橋 設計			(当 初)	業種	測量業務				
	设計				項目	基準点測量				
┃ 項目・工種・種別・細別	規格	単位	数量(前回)	数量(今回)	数量の増減	摘要				
	/π1ロ	+ III	双里(베리)	双重(ラロ)	双重♡档 版	名称	単位	数量		
基準点測量										
		式								
甘淮上河县				1						
基準点測量		式								
		10		1						
4 級基準点測量										
		式								
				1						
4 級基準点測量										
		点				作業計画 永久標識設置なし 伐採含まない	点	1		
				2						
						選点 永久標識設置なし 伐採含まない	点	1		
						 観測 永久標識設置なし 伐採含まない	点	1		
						放点 小人信報改量なり 以抹白よない	<i>™</i>	'		
						 計算整理 永久標識設置なし 伐採含まない	点	1		
地形測量										
		式								
				1						
現地測量										
		式								
現地測量				1						
· 说· 他,则重		式								
		10		1						

業務名	林公園 百年橋			(当 初)	業 種	測量業務		
						地形測量 摘要		
項目・工種・種別・細別	規格	単位	数量(前回)	数量(今回)	数量の増減	名称	単位	数量
現地測量		(km2)式		1		作業計画	(km2)式	1
				'		細部測量	(km2)式	1
						数値編集	(km2)式	1
						数値地形図データファイルの作成	(km2)式	1
応用測量		式		1				
路線測量		式		1				
路線測量		式		1				
作業計画		業務		1		作業計画	業務	1
現地踏査		km		0.03		現地踏査	km	1
中心線測量		km		0.03		中心点座標計算	km	1
				0.00		測定設置	km	1
						線形地形図の作成	km	1
						点検整理	km	1

				(当 初)	業種	測量業務				
業務名法面補修設	現森林公園 百年橋 設計			, , ,	項目	応用測量				
項目・工種・種別・細別	規格	単位	数量(前回)	数量(今回)	数量の増減	摘要				
	况 行	十四	双里(別凹)	双里(フ凹 /	双里ツ-间側	名称	単位	数量		
仮 B M設置測量		km		0.03		測定設置	km	1		
						計算	km	1		
						点検整理	km	1		
縦断測量		k m		2.22		観測 縦断測量	km	1		
				0.03		縦断面図作成 縦断測量	km	1		
						点検整理 縦断測量	km	1		
横断測量		k m		0.00		観測 横断測量	km	1		
				0.03		横断面図作成 横断測量	k m	1		
						点検整理 横断測量	k m	1		
直接経費		式		1						
直接経費		式		1						
安全費		式		1						
安全費		式		1						

業務名 北海道野帆	晃森林公園 百年橋 设計			(当 初)	業種	測量業務				
法面補修記 	党計				項目	直接経費 摘要				
項目・工種・種別・細別	規格	単位	数量(前回)	数量(今回) 数量の増減		名称 単位 数量				
電子成果品作成費		式		1						
電子成果品作成費(測量)		式		1						
直接測量費		式		1						
間接測量費		式		1						
諸経費		式		1						
測量業務価格		式		1						
一般調査		式		1						
直接調査費		式		1						
総合解析		式		1						
解析等調査		式		1		< 1 式当たり> 資料整理とりまとめ	業務	1		
						断面図等の作成	業務	1		

業務名 北海道野崎	晃森林公園 百年橋 殳計			(当 初)	業 種 項 目	地質調査業務(一般調査) 一般調査			
						摘要			
項目・工種・種別・細別	規格	単位	数量(前回)	数量(今回)	数量の増減	名称	単位	数量	
急傾斜地崩壊防止調査									
		式		1					
急傾斜地崩壊防止調査						< 1 式当たり>			
		式		1		簡易貫入試験	m	9	
純調査費				1					
		式							
間接費				1					
		式							
諸経費				1					
· 相紅貝		式							
				1					
一般調査業務価格		式							
				1					
急傾斜地崩壊防止施設調査設計		式							
		Σ\		1					
急傾斜地崩壊防止施設設計									
		式		1					
急傾斜地崩壊防止施設設計									
		式		1					
				1					

*************************************	晃森林公園 百年橋 殳計			(当 初)	業種	土木設計業務	土木設計業務				
	公計 				項目	急傾斜地崩壞防止施設調查設計 摘要					
項目・工種・種別・細別	規格	単位	数量(前回)	数量(今回)	数量の増減	名称	単位	数量			
詳細設計[見積策定歩掛]		箇所		1		主任技師	٨.	1.1			
						技師(A)	A	0.9			
						技師(B)	人	1.6			
						技師(C)	人	2.5			
						技術員	人	1.1			
共通											
		式		1							
共通(設計業務)		式									
		IV.		1							
打合せ等(設計(概略・予備・詳細・災害復旧))		式		1							
打合せ (設計(概略・予備・				1							
詳細・災害復旧))		業務		1		打合せ	業務	1			
直接経費		式		1							
直接経費		式		1							
旅費交通費(設計(概略・予 備・詳細・災害復旧))		式									
				1							

業務名 北海道野帆	業務名 法面補修設計					土木設計業務				
						直接経費 摘要				
項目・工種・種別・細別	規格	単位	数量(前回)	数量(今回)	数量の増減	名称	単位	数量		
旅費交通費(率計上)(設計(概略・予備・詳細・災害 復旧))		式		1						
電子成果品作成費										
		式		1						
電子成果品作成費		式								
直接原価				1						
巨J女/示 III		式		1						
その他原価		式		1						
業務原価		式								
一般管理費等				1						
		式		1						
設計業務価格		式		1						
業務価格		式		1						
消費税相当額		式		1						
業務費計		式		1						

1頁

2024年度施行

見積用

北海道野幌森林公園 百年橋 法面補修設計 委託業務設計書

参考資料

本資料は、入札額を算定する際に参考とする資料であり、契約上の制約を有するものではない。

北海道博物館

2頁

積 算 情 報

設 計	書番	号	24-99-91-0118-0	設	計	者	名
出 張	所	名	北海道博物館				
適用	単	価	業務				
入 札 日	(開札	日)	2024年11月 8日				
積 算	基準	日	2024年10月18日				
	生 コ	ン					
	合	材					
適用単価 地 区	石	材					
	港湾石	材					
	燃	料	B00:札幌建設管理部				
適用	エ	種	(係数ランク 1)				

積算時想定業務期間	2024年11月15日 ~ 2025年 3月20日 (126日)
工期の設定	通常工期 実施工期:126日 完成期限: 2025年3月20日
冬期労務補正	2024年11月 ~ 2025年03月 冬期労務補正:なし、時間的制約:時間的制約無し

2024/10/17 14:00:07

業務概要一覧表

		事 業種別	上事箇所	水糸・路冲川名	橋梁 名等
環境	生活部	3	野幌森林公園		百年橋
北海道博物館			I TOWN IT A EN		
	費	目	測量及び試験費	北海道野幌森林公園 百年橋 法面補修設計	
			\\/ \\ \\ \\	_ 	
	No	. (5 44)44 1 20 20 1 20	当初	变	更
	1	4級基準点測量 1 式			
業	2	現地測量 1 式			
務	3	路線測量 1 式			
概	4	総合解析 1 式			
要	5	急傾斜地崩壊防止調査 1 式			
	6	急傾斜地崩壊防止施設設計 1 式			
	7				

諸経費情報

委託先	建設コンサルタント		
地質調査業務(解析)	その他原価の割合 ()	しない	35%
	一般管理費等の割合()	しない	35%
設計業務	その他原価の割合 ()	しない	35%
	一般管理費等の割合()	しない	35%

法面補修設計		当初	新年 1<						
項目・工種・種別・細別	規格	単位	数量	単価	金額	数量増減	金額増減	摘要	
基準点測量		式	1						
基準点測量		式	1						
4 級基準点測量		式	1						
4級基準点測量		点	2					単-1号 A1	
地形測量		式	1						
現地測量		式	1						
現地測量		式	1						
現地測量		(km2)式	1					単-2号 A1	
応用測量		式	1						
路線測量		式	1						
路線測量		式	1						
作業計画		業務	11					単-3号 A1	

業務名 北海道野幌森林公園 百年橋 法面補修設計		当初	業種が	<u>則量業務</u>	-	-		
項目・工種・種別・細別	規格	単位	数量	単価	金額	数量増減	金額増減	摘要
現地踏査		k m	0.03					単-4号 A1
中心線測量		k m	0.03					単-5号 A1
仮 B M設置測量		k m	0.03					単-6号 A1
縦断測量		km	0.03					単-7号 A1
横断測量		k m	0.03					単-8号 A1
直接経費		式	1					
直接経費		式	1					
安全費		式	1					
安全費		式	1					A1
電子成果品作成費		式	1					
電子成果品作成費(測量)		式	1					A1
直接測量費		式	1					

業務名 北海道野幌森林公園 百年橋 法面補修設計			当 初 <u>業 種</u> 測量業務 項 目 間接測量費								
項目・工種・種別・細別	規格	単位	数量	単価	金額	数量増減	金額増減	摘要			
間接測量費		式	1								
諸経費		式	1								
測量業務価格		式	1								
一般調査		式	1								
直接調查費		式	1								
総合解析		式	1								
解析等調査		式	1					内-1号 H7			
急傾斜地崩壊防止調査		式	1								
急傾斜地崩壊防止調査		式	1					内-2号 H7			
純調査費		式	1								
間接費		式	1								
諸経費		式	1								

業務名 北海道野幌森林公園 百年橋 法面補修設計		当初	初 業 種 一般地質調査業務 項 目 一般調査業務価格					
項目・工種・種別・細別	規格	単位	数量	単価	金額	数量増減	金額増減	摘要
一般調査業務価格		式	1					
急傾斜地崩壊防止施設調査設計		式	1					
急傾斜地崩壊防止施設設計		式	1					
急傾斜地崩壊防止施設設計		式	1					
詳細設計[見積策定歩掛]		箇所	1					単-9号 P1
共通		式	1					
共通 (設計業務)		式	1					
打合せ等(設計(概略・予備・詳細・災害復 旧))		式	1					
打合せ(設計(概略・予備・詳細・災害復 旧))		業務	1					単-10号 P1
直接経費		式	1					
直接経費		式	1					
旅費交通費(設計(概略・予備・詳細・災害 復旧))		式	11					

業務名 北海道野幌森林公園 百年橋 法面補修設計	法面補修設計			土木設計業務 直接経費				
項目・工種・種別・細別	規格	単位	<u>項</u> 目 数量	単価	金額	数量増減	金額増減	摘要
旅費交通費(率計上)(設計(概略・予備 ・詳細・災害復旧))		式	1					P1
電子成果品作成費		式	1					
電子成果品作成費		式	1					
直接原価		式	1					
その他原価		式	1					
業務原価		式	1					
一般管理費等		式	1					
設計業務価格		式	1					
業務価格		式	1					
消費税相当額		式	1					
業務費計		式	1					

業務名 2024年度 北海道野幌森林公園 百年橋

測量業務 建設コンサルタント 項目 金額・率(%) 直接測量費 非対象額 管理費区分9(成果検定費等) 対象額 諸経費率 諸経費(計算額) 竣工平面図作成の対象額(労務費、直接人件費) 竣工平面図作成の諸経費率 竣工平面図作成の諸経費(計算値) 調整額 諸経費計上額 調整業務計上額 その他原価対象額(管理費区分A+B+D) その他原価の割合() その他原価計上額 直接原価 その他原価 一般管理費対象額 一般管理費等の割合() 一般管理費等計上額

地質調査業務

一般調査業務 建設コンサルタント

項目	金額・率(%)
純調査費(直接調査費及び間接調査費)	
非対象額	
管理費区分9 (諸経費の非対象)	
対象額	
諸経費率	
諸経費(計算額)	
調整額	
諸経費計上額	
調整業務計上額	
その他原価対象額(管理費区分A+B+D)	
その他原価の割合()	
その他原価計上額	
直接原価	
その他原価	
一般管理費対象額	
一般管理費等の割合()	
一般管理費等計上額	

(直接経費

諸経費計算書 業務名 2024年度 北海道野幌森林公園 百年橋 地質調査業務 解析調査業務 建設コンサルタント 設計業務 建設コンサルタント 項目 金額・率(%) 直接人件費 その他原価の割合() その他原価計上額 直接原価 非対象額(-) 管理費区分9・I (一般管理費等の非対象) 一般管理費対象額 一般管理費等の割合() 一般管理費等(計算值)

(直接経費

調整額

一般管理費等計上額

項目	金額・率(%)
直接人件費	
その他原価の割合()	
その他原価計上額	
直接原価	
非対象額(-)	
管理費区分9・1 (一般管理費等の非対象)	
一般管理費対象額	
一般管理費等の割合()	
一般管理費等(計算値)	
調整額	
一般管理費等計上額	

一式当たり内訳書

			ムコルウ	ווים וווים ווים ווים ווים ווים ווים ווי				
解析等部 第1号内訳書	司 查						単価適用年月 歩掛適用年月 労務調整-超過-規制	20241018 20241018 1.000-0000020
名称	規格 / 条件	単位	数量	単価	金額	数量増減	金額増減	摘要
資料整理とりまとめ	土質ボーリング本数 = 1本:	業務	1					WS201101 管理費区分 L 単-34号
断面図等の作成	同上	業務	1					WS201102 管理費区分 L 単-35号
合 計								

上段から 既契約数量 / 出来高数量 / 出来高累計 / 前回残工事 / 今回残工事

一式当たり内訳書

			10 = 1C ·	<u> </u>				
第2号内訳書	急傾斜地崩壊防止調査						単価適用年月 歩掛適用年月 労務調整-超過-規制	20241018 20241018 1.000-0000020
名称	規格 / 条件	単位	数量	単価	金額	数量増減	金額増減	摘要
簡易貫入試験		m	9					DXC67000 管理費区分 無 単-36号
合 計								

上段から 既契約数量/出来高数量/出来高累計/前回残工事/今回残工事

1次単価表

単-1号	7八十 個代				畄	価適用年月	1	20241018
					步	掛適用年月		20241018
						務調整-超過-規制		1.000-00000020
名 4 級基準点測量 称 規 格 A				点単	数		単	
規 格				位	量	1	価	
Ⅎ	規格/条件	単位	数量	単価		金額		摘要
作業計画 永久標識設置なし 伐採含まない	原野 丘陵地 = 2点:	点	1					WS100401 管理費区分 無 単-11号
選点 永久標識設置なし 伐採含まない	耕地 丘陵地 = 2点:	点	1					WS100402 管理費区分 無 単-12号
観測 永久標識設置なし 伐採含まない	同上	点	1					WS100403 管理費区分 無 単-13号
計算整理 永久標識設置なし 伐採含まない	同上	点	1					WS100404 管理費区分 無 単-14号
計								
単価								

1次単価表

単-2号						価適用年月 掛適用年月 務調整-超過-規制	2	20241018 20241018 1.000-00000020
名 現地測量 <u>称</u>				単 (km2)豆 単	数		単価	
名 現地測量 称 規 格				位	量	1	価	
	規格 / 条件	単位	数量	単価	·	金額		摘要
作業計画	縮尺=1/200:作業量=0.001km2:原野 丘							WS190101
	陵地=0.001(km2)式:	(km2)						管理費区分 無
		式	1					単-15号
細部測量	同上							WS190102
		(km2)						管理費区分 無
		式	1					単-16号
数值編集	同上							WS190103
		(km2)						管理費区分 無
		式	1					単-17号
数値地形図データファイルの作成	同上							WS190104
		(km2)						管理費区分 無
		式	1					単-18号
計								
単価								

1次単価表

単-3号	八十四代					歩	掛適用年月	20241018 20241018
						労	務調整-超過-規制	1.000-00000020
名 作業計画 称 規 格				単	業務	数	 	
規						量	1 価	
格								
名称 作業計画	規格 / 条件	単位	数量		単価		金額	摘要 WS103301
[[宋山田		業務	1					管理費区分 無 単-19号
計								
単価								

単-4号 夕 │田+n吹本	一				[歩	面適用年月 掛適用年月 务調整-超過-規制	2	20241018 20241018 1.000-00000020
名 現地踏査 <u>称</u> 規 格				 単 位	km	数 量	1	単価	
<u>名称</u>	規格 / 条件	単位	数量		単価		金額		摘要
現地踏査	税値/ ボロ 耕地 丘陵地 = 0.03km: 交通量による変化率 = 0~1000台未満 / 12時間 [0.0] :	∓Ⅲ km	九里		<u> </u>		亚帜		刊安 WS103401 管理費区分 無 単-20号
計									
単価									

単-5号							
¥-05					単	価適用年月	20241018
						掛適用年月	20241018
						務調整-超過-規制	1.000-00000020
					7,1	771675 (2017)	1:000 00000020
名 中心線測量				km			
<u>称</u> 規				単	数	自 1 1 亿	<u>4</u>
規				位	量	1 1	fi I
格						'	
•	1515 . 5 #		N// =	, , , , , , , , , , , , , , , , , , ,		A 4-F	14
	規格 / 条件	単位	数量	単価		金額	摘要
中心点座標計算	耕地 丘陵地=0.03km:交通量による変化率						WS103901
	=0~1000台未満/12時間[0.0]:曲線数	k m					管理費区分 無
	による変化率=単曲線換算曲線数 0[-0.1		1				単-21号
] : 測点間隔による変化率 = 測点間隔 10m [3
	+0.3]:						
測定設置	同上						WS103902
		km					管理費区分 無
			1				単-22号
線形地形図の作成	同上						WS103903
MR/D2E/D区OTFMC							
		k m					管理費区分 無
			1				単-23号
点検整理	同上						WS103904
		k m					管理費区分 無
			1				単-24号
			I				+-2+5
l							
計							
単価							
一 加							
	I.			1		1	

単-6号	「八十川代						
+-05					単	価適用年月	20241018
						掛適用年月	20241018
					20 3M 3	双轴数 物见 排出	4 000 0000000
					为?	務調整-超過-規制	1.000-00000020
名 仮 B M 設置測量				km			
粉				単	数		
7 小				— 	奴	1 個	
規				位	量	1 1世	
和							
	+0+0 / 2 /4	単位	₩, 😑	₩/≖		♦	+卒 (市)
名称	規格/条件	単12	数量	単価		金額	摘要
測定設置	原野 丘陵地=0.03km:交通量による変化率						WS104001
	=0~1000台未満/12時間[0.0]:	km					管理費区分 無
			1				単-25号
±1 55			<u>!</u>				
計算	同上						WS104002
		km					管理費区分 無
			1				単-26号
			'				
从快 登理	同上						WS104003
		km					管理費区分 無
			1				単-27号
			•				1 - 3
-1							
計							
ν. /π							
単価							
				l .			

単-7号						価適用年月	20241018
					上	^{仙過用千月} 掛適用年月	20241018
					労	務調整-超過-規制	1.000-00000020
名 縦断測量				km			
<u> </u>				単	数	1 価	
規				位	量	1 価	
格							
名称	規格/条件	単位	数量	単価		金額	摘要
観測 縦断測量	原野 丘陵地 = 0.03km: 交通量による変化率	l					WS104101 签理费区人 無
	= 0~1000台未満 / 12時間 [0.0] :	k m	1				管理費区分 無 単-28号
	 同上		ı				平-20号 WS104102
	1-3-2	k m					管理費区分 無
			1				単-29号
点検整理 縦断測量	同上						WS104103
		km					管理費区分 無
			1				単-30号
計							
単価							
							

単-8号	7八十個代					歩	面適用年月 卦適用年月 務調整-超過-規制		20241018 20241018 1.000-00000020
名 横断測量 称 規 格				単	km	数		単価	
規 格				位		量	1	価	
名称	規格/条件	単位	数量		単価		金額		摘要
観測 横断測量	原野 丘陵地 = 0.03km:交通量による変化率 = 0~1000台未満 / 12時間 [0.0]:曲線数 による変化率 = 単曲線換算曲線数 0 [- 0.1]:測量幅による変化率 = 45m未満:測点間 隔による変化率 = 10m [+ 0.6]:	km	1						WS104201 管理費区分 無 単-31号
横断面図作成 横断測量	同上	k m	1						WS104202 管理費区分 無 単-32号
点検整理 横断測量	同上	k m	1						WS104203 管理費区分 無 単-33号
計									
単価									

単価適用年月

1次単価表

単-9号

				労務調整-超過-規	իդ	1.000-00000020
		 単 位		数量 1	単価	
規格 / 条件 単位	数量		単価	金額		摘要
比 0.55	1.1					R0402 管理費区分 無 道建設部策定単価
٨						R0403 管理費区分 無 道建設部策定単価
Д						R0404 管理費区分 無 道建設部策定単価
Д						R0405 管理費区分 無 道建設部策定単価
٨	1.1					R0406 管理費区分 無 道建設部策定単価
	比 0.55 人 人 人	大 1.1 人 0.9 人 1.6 人 2.5	規格 / 条件 比 0.55 人 1.1 人 0.9 人 1.6 人 2.5	規格 / 条件 単位 数量 単価 比 0.55 人 1.1 人 0.9 人 1.6 人 2.5	規格 / 条件 単位 数量 単価 金額 大 1.1 人 0.9 人 1.6 人 2.5	規格 / 条件 単位 数量 単価 金額 大 1.1 人 0.9 人 1.6 人 2.5

単-10号						価適用年月	20241018
					半	掛適用年月	20241018
					労労		1.000-00000020
名 打合せ(設計(概略・予備・詳細・災害符 称 規 格	/有1口 /)			31, Δp	73	3343E & 798193	
12 13 12 (改引 (似唱 、) (開 、計細 、次告)	女口)			業務 単	*/7	単	
世日				 章 位	数 量	I I I	
ただ +々				III	里	1 個	
作	+D-10 / 67 /4-	334 A3-	#L =) // /T		A PLE	
<u>名称</u> 打合せ	規格 / 条件 中間打合せ回数 = 1回:	単位	数量	単価		金額	摘要 WS505501
1) <u> </u>	中国打造と四数一「四、	業務					管理費区分 無
		表伤	4				
			1				単-37号
計							
ā l							
単価							
半							
	· · · · · · · · · · · · · · · · · · ·	'		•			

単-11号	WS100401	ショスイド1(1)							
半-115	W3100401						価適用年月		20241018
							掛適用年月		20241018
						労	務調整-超過-規制		1.000-00000020
名 作業計画 永久	標識設置なし 伐採含まなし	,1			点				
称					単	数		単	
規					· 位	量	35	単 価	
格							33		
П		規格 / 条件	単位	数量	単価		金額		摘要
測量主任技師	□10 ¹	割増対象賃金比 0.55	+111		<u>+</u> іщ		31. HX		R0602
(内業)		11-HV13(Mm)0.00							管理費区分 無
				0.5					道建設部策定単価
				0.0					Z1,Z2,Z3
									R0603
(内業)			١,						管理費区分 無
(r3 x)				1					道建設部策定単価
				'					21,Z2,Z3
 測量技師補		 同上							R0604
(内業)									管理費区分 無
				0.5					道建設部策定単価
				0.5					21,Z2,Z3
 機械経費		Z1の合計金額に2.5%を乗じた金額を算出する。							ZS7S10400
成 灰		2100日日並設に2.3%を来りた並設を昇出する。	式						全型費区分 無
			10	1					ZZ1,Z2,Z3
		同上		<u>'</u>					ZS7S10500
地口连放复守			式						管理費区分 無
			10	1					ZZ1,Z3
 材料費									ZS7S10600
			式						管理費区分 無
			10	1					ZZ1,Z3
 精度管理費		Z2の合計金額に9%を乗じた金額を算出する。		•					ZS7S20700
RIXETE			式						管理費区分 無
				1					ZZ2,Z3
		Z3の合計金額に90%を乗じた金額を算出する。		•					IH3150000
~101									管理費区分 無
				1					ZZ3
				•					
計									
単価									

単-12号	WS100402	ショスイ゙1(! /				_			
年- 12与	W3100402						西適用年月		20241018
						歩	卦適用年月		20241018
						労利	络調整-超過-規制		1.000-00000020
名 選点 永久標識設置	けし 化恒令主かい						72,2 72,2		
	はし、以休日よない				点 点	**		322	
称					 単	数		単 価	
規					位	量	35	1曲	
格									
2	S 称	規格 / 条件	単位	数量	単価		金額		摘要
測量技師		割増対象賃金比 0.55							R0603
(外業)			人						管理費区分 無
(, , , , ,				2.5					道建設部策定単価
									Z1,Z2,Z3
									R0604
(外業)									管理費区分 無
(クト <i>耒)</i>			人	0.5					
				2.5					道建設部策定単価
									Z1,Z2,Z3
測量助手		割増対象賃金比 0.60							R0605
(外業)			人						管理費区分 無
				2					道建設部策定単価
									Z1,Z2,Z3
機械経費		Z1の合計金額に2.5%を乗じた金額を算出する。							ZS7S10400
			式						管理費区分 無
				1					ZZ1,Z2,Z3
				•					ZS7S10500
他们是放员行			式						管理費区分 無
			10	1					E 注
 材料費				ı					ZS7S10600
17] 14 7 頁			<u>_</u>						
			式						管理費区分 無
** ** ** ***				11					ZZ1,Z3
精度管理費		Z2の合計金額に9%を乗じた金額を算出する。							Z\$7\$20700
			式						管理費区分 無
				1					ZZ2,Z3
変化率		Z3の合計金額に90%を乗じた金額を算出する。							IH3150000
									管理費区分 無
				1					ZZ3
計									
単価									
									

単-13号	WS100403									
— 10 J								西適用年月		20241018
								卦適用年月 (5)5555		20241018
							労	络調整-超過-規制		1.000-00000020
名 観測 永久標諳	戦設置なし 伐採含まない					点				
称					単		数		単価	
規					位		量	35	価	
和 規 格										
	名称	規格 / 条件	単位	数量		単価		金額		摘要
測量技師		割増対象賃金比 0.55								R0603
(外業)			人							管理費区分 無
				3						道建設部策定単価
										Z1,Z2,Z3
測量技師補		同上								R0604
(外業)			人							管理費区分 無
				3						道建設部策定単価
										Z1,Z2,Z3
測量助手		割増対象賃金比 0.60								R0605
(外業)			人							管理費区分 無
(71310)				5						道建設部策定単価
									Z1, Z2, Z3	
機械経費		Z1の合計金額に2.5%を乗じた金額を算出する。								ZS7S10400
从 从 工具			式							管理費区分 無
				1						ZZ1,Z2,Z3
		同上								ZS7S10500
尼旧廷城员守			式							管理費区分 無
			10	1						E 互
		同上		<u>'</u>						ZS7S10600
7万个1 更			式							管理費区分 無
			10	1						ZZ1,Z3
 精度管理費		 Z2の合計金額に9%を乗じた金額を算出する。		<u>'</u>						ZS7S20700
作及日生貝		2200日日並領に物で来した並供で発出する。	式							世界 管理費区分 無
			10	1						ZZ2,Z3
		 Z3の合計金額に90%を乗じた金額を算出する。		ı ı						IH3150000
女 10 年		2500日前並領に50%を来した並領を昇山する。								管理費区分 無
				1						ZZ3
			1	1						۷۷۵
±⊥										
計										
			1							
**										
単価										

単-14号	WS100404	ショスイ゙1(!)							
半-14-5	W3100404						価適用年月		20241018
							掛適用年月		20241018
						労	務調整-超過-規制		1.000-00000020
名 計算整理 永久	ス標識設置なし 伐採含まない	1			点				
称					単	数		単	
規						量	35	単価	
格						_	33		
14		規格 / 条件	単位	数量	単価		金額		摘要
測量主任技師			丰田	<u> </u>	半川		五二十二十二十二十二十二十二十二十二十二十二十二十二十二十二十二十二十二十二十		R0602
(内業)			,						管理費区分 無
(r3 x)				0.5					道建設部策定単価
				0.5					21, Z2, Z3
									R0603
(内業)			1						管理費区分 無
			^	1.5					道建設部策定単価
				1.5					旦建設部東足半個 21,22,23
 測量技師補									R0604
(内業)		미그	1						管理費区分 無
			^	2					自注員 (C) 無 道建設部策定単価
									旦建設部東足半個 21,22,23
 測量助手									R0605
_{例里奶于} (内業)		刮填刈豕貝並比 0.00 	1						RU0US 管理費区分 無
			^	1					直建員区力 無 道建設部策定単価
				!					理建設部束足早間 Z1,Z2,Z3
 機械経費		 Z1の合計金額に2.5%を乗じた金額を算出する。							ZS7S10400
機械紅 貝		2100日前並領に2.5%を来した並領を昇山する。	式						237310400 管理費区分 無
			16	1					127
		 同上		l l					ZS7S10500
世后建颁員守		미그	式						世界 管理費区分 無
			16	1					1271,23 無
 材料費		 同上		<u> </u>					ZS7S10600
パルです具			式						237310000 管理費区分 無
			16	1					1221,23
 精度管理費		 Z2の合計金額に9%を乗じた金額を算出する。		I I					Z\$7\$20700
附及旨坯具		1200日日 並領に300米した並領で昇山する。	式						237320700 管理費区分 無
			110	1					1272,23 無
		 Z3の合計金額に90%を乗じた金額を算出する。		I					IH3150000
又心宁		とこの口口 立思に30%で来した立思で昇山する。							管理費区分 無
				1					E注更应力 無 ZZ3
				<u>'</u>					LLU .

単-14号	WS100404	夕 与其代1(1)				Γ	単化		20241018
							少! 労別	卦適用年月 務調整-超過-規制	20241018 1.000-00000020
名計算整理 永	《久標識設置なし 伐採含まない				単	点	数	単 35 価	
規 格					位		量	35 価	
	 名称	規格 / 条件	単位	数量		単価		金額	摘要
計									
単価									

単価適用年月

参考資料(1)

単-15号 WS190101

					步	脚超用年月 掛適用年月 務調整-超過-規制		20241018 20241018 1.000-00000020
名 作業計画 称 規 1/200 0.001km2 格				単 位	(km2)式 数 量	1	単価	
	規格 / 条件	単位	数量	į	単価	金額		摘要
測量主任技師 (内業)	割増対象賃金比 0.55	人	0.087					R0602 管理費区分 無 道建設部策定単価 Z1,Z2,Z3
測量技師 (内業)	同上	Д	0.058					R0603 管理費区分 無 道建設部策定単価 Z1,Z2,Z3
測量技師補 (内業)	同上	人	0.058					R0604 管理費区分 無 道建設部策定単価 Z1,Z2,Z3
機械経費	Z1の合計金額に6%を乗じた金額を算出する。	式	1					ZS7S10400 管理費区分 無 ZZ1,Z2,Z3
通信運搬費等	Z1の合計金額に0.5%を乗じた金額を算出する。	式	1					ZS7S10500 管理費区分 無 ZZ1,Z3
材料費	Z1の合計金額に2%を乗じた金額を算出する。	式	1					ZS7S10600 管理費区分 無 ZZ1,Z3
精度管理費	Z2の合計金額に5%を乗じた金額を算出する。	式	1					ZS7S20700 管理費区分 無 ZZ2,Z3
変化率	Z3の合計金額に150%を乗じた金額を算出する。		1					IH3150000 管理費区分 無 ZZ3
計								
単価								

単価適用年月

参考資料(1)

単-16号 WS190102

歩掛適用年月 20241018 労務調整-超過-規制 1.000-00000020 名 細部測量 (km2)式 単 単 数 位 規 1/200 0.001km2 量 価 単位 名称 数量 単価 摘要 規格 / 条件 金額 測量技師 割増対象賃金比 0.55 R0603 (外業) 管理費区分 無 1.769 道建設部策定単価 Z1.Z2.Z3 測量技師補 同上 R0604 (外業) 管理費区分 無 2.726 道建設部策定単価 Z1.Z2.Z3 測量技師補 同上 R0604 (内業) 管理費区分 無 0.899 道建設部策定単価 Z1.Z2.Z3 測量助手 割増対象賃金比 0.60 R0605 管理費区分 無 (外業) 道建設部策定単価 2.378 Z1,Z2,Z3 機械経費 21の合計金額に6%を乗じた金額を算出する。 ZS7S10400 管理費区分 無 式 ZZ1,Z2,Z3 1 通信運搬費等 21の合計金額に0.5%を乗じた金額を算出する。 ZS7S10500 管理費区分 無 式 ZZ1.Z3 1 材料費 21の合計金額に2%を乗じた金額を算出する。 ZS7S10600 式 管理費区分 無 ZZ1,Z3 1 精度管理費 Z2の合計金額に5%を乗じた金額を算出する。 ZS7S20700 管理費区分 無 扩 ZZ2,Z3 1 変化率 23の合計金額に150%を乗じた金額を算出する。 IH3150000 管理費区分 無 ZZ3 1

単-16号 WS190102

単価適用年月 20241018 歩掛適用年月 20241018 労務調整-超過-規制 1.000-00000020 名 細部測量 (km2)式 単 位 数 単 規 1/200 0.001km2 価 1 名称 規格 / 条件 単位 数量 単価 金額 摘要 単価

単価適用年月

参考資料(1)

単-17号 WS190103

歩掛適用年月 20241018 労務調整-超過-規制 1.000-00000020 名 数値編集 (km2)式 単 単 数 位 量 規 1/200 0.001km2 価 単位 摘要 名称 数量 単価 金額 規格 / 条件 測量技師 割増対象賃金比 0.55 R0603 (内業) 管理費区分 無 0.435 道建設部策定単価 Z1,Z2,Z3 測量技師補 同上 R0604 (内業) 管理費区分 無 道建設部策定単価 1.015 Z1.Z2.Z3 機械経費 21の合計金額に6%を乗じた金額を算出する。 ZS7S10400 管理費区分 無 ZZ1.Z2.Z3 1 Z1の合計金額に0.5%を乗じた金額を算出する。 通信運搬費等 ZS7S10500 管理費区分 無 式 ZZ1,Z3 1 材料費 21の合計金額に2%を乗じた金額を算出する。 ZS7S10600 式 管理費区分 無 ZZ1,Z3 1 Z2の合計金額に5%を乗じた金額を算出する。 精度管理費 ZS7S20700 管理費区分 無 式 ZZ2,Z3 1 23の合計金額に150%を乗じた金額を算出する。 変化率 IH3150000 管理費区分 無 ZZ3 1 単価

単価適用年月

参考資料(1)

単-18号 WS190104

歩掛適用年月 20241018 労務調整-超過-規制 1.000-00000020 名数値地形図データファイルの作成 (km2)式 単 単 数 位 量 規 1/200 0.001km2 価 単位 摘要 名称 数量 単価 金額 規格 / 条件 測量技師 割増対象賃金比 0.55 R0603 (内業) 管理費区分 無 0.406 道建設部策定単価 Z1,Z2,Z3 測量技師補 同上 R0604 (内業) 管理費区分 無 0.348 道建設部策定単価 Z1.Z2.Z3 機械経費 21の合計金額に6%を乗じた金額を算出する。 ZS7S10400 管理費区分 無 ZZ1.Z2.Z3 1 Z1の合計金額に0.5%を乗じた金額を算出する。 通信運搬費等 ZS7S10500 管理費区分 無 式 ZZ1,Z3 1 材料費 21の合計金額に2%を乗じた金額を算出する。 ZS7S10600 式 管理費区分 無 ZZ1,Z3 1 Z2の合計金額に5%を乗じた金額を算出する。 精度管理費 ZS7S20700 管理費区分 無 式 ZZ2,Z3 1 23の合計金額に150%を乗じた金額を算出する。 変化率 IH3150000 管理費区分 無 ZZ3 1 単価

単-19号 WS103301

単価適用年月 20241018 歩掛適用年月 20241018 労務調整-超過-規制 1.000-00000020 名 作業計画 業務 単 数 単 位 量 価 名称 規格 / 条件 単位 数量 単価 金額 摘要 測量主任技師 割増対象賃金比 0.55 R0602 (内業) 管理費区分 無 道建設部策定単価 0.6 測量技師 同上 R0603 (内業) 管理費区分 無 0.9 道建設部策定単価 測量技師補 同上 R0604 管理費区分 無 (内業) 0.6 道建設部策定単価 単価

単-20号 WS103401

単価適用年月 20241018 **歩掛適用年月** 20241018 労務調整-超過-規制 1.000-00000020 名 現地踏査 km 単 数 単 規 0~1000台未満/12時間 [0.0] 位 量 価 名称 規格 / 条件 単位 数量 単価 摘要 金額 測量技師 割増対象賃金比 0.55 R0603 (外業) 管理費区分 無 道建設部策定単価 1.6 Z1,Z2 測量技師補 同上 R0604 (外業) 管理費区分 無 道建設部策定単価 1.4 Z1,Z2 機械経費 Z1の合計金額に2%を乗じた金額を算出する。 ZS7S10400 管理費区分 無 1 ZZ1,Z2 材料費 Z1の合計金額に7%を乗じた金額を算出する。 ZS7S10600 式 管理費区分 無 ZZ1,Z2 1 変化率 Z2の合計金額に110%を乗じた金額を算出する。 IH3150000 管理費区分 無 ZZ2 1 単価

単-21号	WS103901	ショウ(1) (コ)				_		
T-1.3							価適用年月	20241018
							掛適用年月	20241018
						労	務調整-超過-規制	1.000-00000020
名 中心点座標計算					km			
称					単	数		単 面
	12時間 [0.0] 単曲線接	與算曲線数 0[-0.1]測点間隔 10m[+0.3]			位	量	1	西
格								
	名称	規格 / 条件	単位	数量	単価		金額	摘要
測量技師		割増対象賃金比 0.55						R0603
(内業)			人					管理費区分 無
				0.6				道建設部策定単価
								Z1,Z2,Z3
測量技師補		同上						R0604
(内業)			人					管理費区分 無
				0.6				道建設部策定単価
								Z1,Z2,Z3
機械経費		Z1の合計金額に4%を乗じた金額を算出する。						ZS7S10400
			式					管理費区分 無
				1				ZZ1,Z2,Z3
材料費		Z1の合計金額に6%を乗じた金額を算出する。						ZS7S10600
			式					管理費区分 無
				1				ZZ1,Z3
精度管理費		Z2の合計金額に10%を乗じた金額を算出する。						ZS7S20700
			式					管理費区分 無
				1				ZZ2,Z3
変化率		Z3の合計金額に130%を乗じた金額を算出する。						IH3150000
								管理費区分 無
				1				ZZ3
計								
単価								

単価適用年月

参考資料(1)

単-22号 WS103902

						平価週7 歩掛適月 労務調整			20241018 20241018 1.000-00000020
名 測定設置 称 規 0~1000台未満/12時間[0.0] 単 格	曲線換算曲線数 0[-0.1]測点間隔 10m[+0.3]			 単 位		数量	1	単価	
2称	規格 / 条件	単位	数量		· 単価		金額		摘要
測量技師 (外業)	割増対象賃金比 0.55	Д	2.5						R0603 管理費区分 無 道建設部策定単価 Z1,Z2,Z3
測量技師補 (外業)	同上	Α	2.8						R0604 管理費区分 無 道建設部策定単価 Z1,Z2,Z3
測量助手 (外業)	割増対象賃金比 0.60	Α	2.2						R0605 管理費区分 無 道建設部策定単価 Z1,Z2,Z3
機械経費	Z1の合計金額に4%を乗じた金額を算出する。	式	1						ZS7S10400 管理費区分 無 ZZ1,Z2,Z3
材料費	Z1の合計金額に6%を乗じた金額を算出する。	式	1						ZS7S10600 管理費区分 無 ZZ1,Z3
精度管理費	Z2の合計金額に10%を乗じた金額を算出する。	式	1						ZS7S20700 管理費区分 無 ZZ2,Z3
変化率	Z3の合計金額に130%を乗じた金額を算出する。		1						IH3150000 管理費区分 無 ZZ3
計									
単価									

単価適用年月

参考資料(1)

単-23号 WS103903

						平価週份平分 歩掛適用年月 労務調整-超過-規	制	20241018 1.000-00000020
	由線換算曲線数 0[-0.1]測点間隔 10m[+0.3]			単 位		数 量 1	単価	
格 名称	規格/条件	単位	数量		 単価			摘要
測量技師	割増対象賃金比 0.55	7-12				3E 17		R0603
(内業)		\(\rightarrow\)	0.5					管理費区分 無 道建設部策定単価 Z1,Z2,Z3
測量技師補	同上							R0604
(内業)		人	0.6					管理費区分 無 道建設部策定単価 Z1,Z2,Z3
機械経費	Z1の合計金額に4%を乗じた金額を算出する。							ZS7S10400
		式						管理費区分 無
			1					ZZ1,Z2,Z3 ZS7S10600
I STIFE		式	1					管理費区分 無 ZZ1,Z3
精度管理費	Z2の合計金額に10%を乗じた金額を算出する。	式	4					ZS7S20700 管理費区分 無 ZZ2,Z3
变化率	Z3の合計金額に130%を乗じた金額を算出する。		1					IH3150000 管理費区分 無
			1					ZZ3
計								
単価								

単-24号	WS103904	ショウ(17)(1)				_		
+ 277	110100004						価適用年月	20241018
							掛適用年月	20241018
						労	務調整-超過-規制	1.000-00000020
名 点検整理					km			
称					単	数		当
	/ 12時間 「	換算曲線数 0[-0.1]測点間隔 10m[+0.3]				量		単 価
格		大手曲冰数 0 [-0.1] / / / / / / / / / / / / / / / / / /			134	-	1	Щ
1 1	9 7L	1016 / A W	W /A	**-) // (T		A AT	14-7
게 된 ++ 6도	名称	規格 / 条件	単位	数量	単価		金額	摘要
測量技師		割増対象賃金比 0.55						R0603
(内業)			人					管理費区分 無
				0.7				道建設部策定単価
								Z1,Z2,Z3
測量技師補		同上						R0604
(内業)			人					管理費区分 無
				0.6				道建設部策定単価
								Z1,Z2,Z3
機械経費		Z1の合計金額に4%を乗じた金額を算出する。						ZS7S10400
			式					管理費区分 無
				1				ZZ1,Z2,Z3
材料費		Z1の合計金額に6%を乗じた金額を算出する。						ZS7S10600
			式					管理費区分 無
				1				ZZ1,Z3
精度管理費		Z2の合計金額に10%を乗じた金額を算出する。						ZS7S20700
			式					管理費区分 無
				1				ZZ2,Z3
変化率		Z3の合計金額に130%を乗じた金額を算出する。						IH3150000
								管理費区分 無
				1				ZZ3
				•				
計								
H '								
単価								
— іщ								

単価適用年月

参考資料(1)

単-25号 WS104001

歩掛適用年月 20241018 労務調整-超過-規制 1.000-00000020 名 測定設置 km 単 単 数 規 0~1000台未満/12時間 [0.0] 位 量 価 単位 摘要 名称 数量 単価 金額 規格 / 条件 測量技師 割増対象賃金比 0.55 R0603 (外業) 管理費区分 無 道建設部策定単価 1 Z1,Z2,Z3 測量技師補 同上 R0604 (外業) 管理費区分 無 1.2 道建設部策定単価 Z1.Z2.Z3 測量助手 割増対象賃金比 0.60 R0605 (外業) 管理費区分 無 0.9 道建設部策定単価 Z1.Z2.Z3 機械経費 21の合計金額に2.5%を乗じた金額を算出する。 ZS7S10400 管理費区分 無 ZZ1,Z2,Z3 1 材料費 21の合計金額に2%を乗じた金額を算出する。 ZS7S10600 式 管理費区分 無 ZZ1,Z3 1 精度管理費 Z2の合計金額に10%を乗じた金額を算出する。 ZS7S20700 式 管理費区分 無 ZZ2.Z3 1 変化率 Z3の合計金額に130%を乗じた金額を算出する。 IH3150000 管理費区分 無 1 ZZ3 単価

単-26号 WS104002

単価適用年月 20241018 **歩掛適用年月** 20241018 労務調整-超過-規制 1.000-00000020 名 計算 km 単 単 数 位 量 価 規 0~1000台未満/12時間[0.0] 名称 単位 摘要 規格 / 条件 数量 単価 金額 測量技師補 割増対象賃金比 0.55 R0604 (内業) 管理費区分 無 道建設部策定単価 0.6 Z1,Z2,Z3 測量助手 割増対象賃金比 0.60 R0605 (内業) 管理費区分 無 0.3 道建設部策定単価 Z1,Z2,Z3 Z1の合計金額に2.5%を乗じた金額を算出する。 機械経費 ZS7S10400 管理費区分 無 ZZ1.Z2.Z3 1 材料費 Z1の合計金額に2%を乗じた金額を算出する。 ZS7S10600 式 管理費区分 無 ZZ1,Z3 1 精度管理費 Z2の合計金額に10%を乗じた金額を算出する。 ZS7S20700 式 管理費区分 無 1 ZZ2,Z3 変化率 Z3の合計金額に130%を乗じた金額を算出する。 IH3150000 管理費区分 無 ZZ3 1 単価

単-27号 WS104003

単価適用年月 20241018 **歩掛適用年月** 20241018 労務調整-超過-規制 1.000-00000020 名 点検整理 km 単 単 数 規 0~1000台未満/12時間 [0.0] 位 量 価 名称 単位 数量 摘要 規格 / 条件 単価 金額 測量技師 割増対象賃金比 0.55 R0603 (内業) 管理費区分 無 道建設部策定単価 0.4 Z1,Z2,Z3 測量技師補 同上 R0604 (内業) 管理費区分 無 0.5 道建設部策定単価 Z1,Z2,Z3 Z1の合計金額に2.5%を乗じた金額を算出する。 機械経費 ZS7S10400 管理費区分 無 ZZ1.Z2.Z3 1 材料費 Z1の合計金額に2%を乗じた金額を算出する。 ZS7S10600 式 管理費区分 無 ZZ1,Z3 1 精度管理費 Z2の合計金額に10%を乗じた金額を算出する。 ZS7S20700 式 管理費区分 無 1 ZZ2,Z3 変化率 Z3の合計金額に130%を乗じた金額を算出する。 IH3150000 管理費区分 無 ZZ3 1 単価

単価適用年月

参考資料(1)

単-28号 WS104101

歩掛適用年月 20241018 労務調整-超過-規制 1.000-00000020 名 観測 縦断測量 km 単 単 数 位 量 規 0~1000台未満/12時間[0.0] 価 単位 摘要 名称 数量 単価 金額 規格 / 条件 測量技師 割増対象賃金比 0.55 R0603 (外業) 管理費区分 無 1.6 道建設部策定単価 Z1,Z2,Z3 測量技師補 同上 R0604 (外業) 管理費区分 無 道建設部策定単価 1.8 Z1.Z2.Z3 測量助手 割増対象賃金比 0.60 R0605 (外業) 管理費区分 無 道建設部策定単価 1.4 Z1.Z2.Z3 機械経費 21の合計金額に2.5%を乗じた金額を算出する。 ZS7S10400 管理費区分 無 ZZ1,Z2,Z3 1 材料費 21の合計金額に3%を乗じた金額を算出する。 ZS7S10600 式 管理費区分 無 ZZ1,Z3 1 精度管理費 Z2の合計金額に10%を乗じた金額を算出する。 ZS7S20700 式 管理費区分 無 ZZ2.Z3 1 変化率 Z3の合計金額に130%を乗じた金額を算出する。 IH3150000 管理費区分 無 1 ZZ3 単価

参考資料(1)

単-29号 WS104102

単価適用年月 20241018 **歩掛適用年月** 労務調整-超過-規制 1.000-00000020 名 縦断面図作成 縦断測量 km 単 単 数 規 0~1000台未満/12時間 [0.0] 位 量 価 単位 摘要 名称 数量 単価 金額 規格 / 条件 測量技師 割増対象賃金比 0.55 R0603 (内業) 管理費区分 無 0.7 道建設部策定単価 Z1,Z2,Z3 測量技師補 同上 R0604 (内業) 管理費区分 無 道建設部策定単価 0.6 Z1.Z2.Z3 測量助手 割増対象賃金比 0.60 R0605 管理費区分 無 (内業) 0.5 道建設部策定単価 Z1.Z2.Z3 機械経費 21の合計金額に2.5%を乗じた金額を算出する。 ZS7S10400 管理費区分 無 ZZ1,Z2,Z3 1 材料費 21の合計金額に3%を乗じた金額を算出する。 ZS7S10600 式 管理費区分 無 ZZ1,Z3 1 精度管理費 Z2の合計金額に10%を乗じた金額を算出する。 ZS7S20700 式 管理費区分 無 ZZ2.Z3 1 変化率 Z3の合計金額に130%を乗じた金額を算出する。 IH3150000 管理費区分 無 1 ZZ3 単価

単-30号 WS104103	夕 与其作1(1)					—————————————————————————————————————	20241018 20241018
						新週用千月 務調整-超過-規制	1.000-00000020
名 点検整理 縦断測量 称 規 0~1000台未満 / 12時間 [0.0] 格				km 単 位	数 量	1	単価
<u>恰</u> 名称	規格 / 条件	単位	数量	単価		 金額	 │
測量技師	割増対象賃金比 0.55	712	<u> </u>	— тіщ		<u>₩</u> 4×	R0603
(内業)		人	0.6				管理費区分 無 道建設部策定単価 Z1,Z2,Z3
測量技師補 (内業)	同上	Д	0.5				R0604 管理費区分 無 道建設部策定単価
機械経費	Z1の合計金額に2.5%を乗じた金額を算出する。	式					Z1,Z2,Z3 ZS7S10400 管理費区分 無
材料費	Z1の合計金額に3%を乗じた金額を算出する。	式	1				ZZ1,Z2,Z3 ZS7S10600 管理費区分 無 ZZ1,Z3
精度管理費	Z2の合計金額に10%を乗じた金額を算出する。	式	1				ZS7S20700 管理費区分 無 ZZ2,Z3
变化率	Z3の合計金額に130%を乗じた金額を算出する。		1				H3150000 管理費区分 無 ZZ3
計							
単価							

単-31号	WS104201	ショウ(17)()	,						
平-01万	W3104201					単位	価適用年月		20241018
							掛適用年月		20241018
							務調整-超過-規制		1.000-00000020
名 観測 横断測量							,,,,,,,,,,,,,,,,,,,,,,,,,,,,,,,,,,,,,,		
					km	24.6		,,,,	
称					単	数		単価	
	12時間[0.0] 🖺	単曲線換算曲線数 O[-0.1] 45m未清	請10m[+0.6]		位	量	1	価	
格									
	名称	規格 / 条件	単位	数量	単価		金額		摘要
測量技師	H10	割増対象賃金比 0.55	712	<u> </u>	— ти		<u>₩</u> HX		R0603
(外業)		HI HANSKE MEDI C.CC							管理費区分 無
(/ * /				6.4					道建設部策定単価
				0.4					
701 E 11 67 44									Z1,Z2,Z3
測量技師補		同上							R0604
(外業)			人						管理費区分 無
				7.2					道建設部策定単価
									Z1,Z2,Z3
測量助手		割増対象賃金比 0.60							R0605
(外業)									管理費区分 無
() I SIN)				5.3					道建設部策定単価
				0.0					Z1,Z2,Z3
			d Z						ZS7S10400
		21の口引 並領に2.5%を来りた並領を昇山	-						
			式						管理費区分 無
11111			_	1					ZZ1,Z2,Z3
材料費		Z1の合計金額に3%を乗じた金額を算出す。							ZS7S10600
			式						管理費区分 無
				1					ZZ1,Z3
精度管理費		Z2の合計金額に10%を乗じた金額を算出す	「る。						ZS7S20700
			式						管理費区分 無
				1					ZZ2,Z3
変化率		Z3の合計金額に180%を乗じた金額を算出	する。						IH3150000
									管理費区分 無
				1					ZZ3
				I					
計									
ΠI									
W /#									
単価									
		· · · · · · · · · · · · · · · · · · ·							

単-32号 WS104202

単価適用年月 20241018 20241018 **歩掛適用年月** 労務調整-超過-規制 1.000-00000020 名 横断面図作成 横断測量 km 単 単 数 量 規 0~1000台未満 / 12時間 [0.0] 単曲線換算曲線数 0 [- 0.1] 位 価 45m未満10m[+0.6] 単位 名称 数量 単価 摘要 規格 / 条件 金額 測量技師 割増対象賃金比 0.55 R0603 (内業) 管理費区分 無 2.2 道建設部策定単価 Z1.Z2.Z3 測量技師補 同上 R0604 (内業) 管理費区分 無 2.3 道建設部策定単価 Z1.Z2.Z3 測量助手 割増対象賃金比 0.60 R0605 (内業) 管理費区分 無 道建設部策定単価 1.5 Z1.Z2.Z3 機械経費 Z1の合計金額に2.5%を乗じた金額を算出する。 ZS7S10400 管理費区分 無 ZZ1,Z2,Z3 1 材料費 21の合計金額に3%を乗じた金額を算出する。 ZS7S10600 式 管理費区分 無 ZZ1,Z3 1 精度管理費 Z2の合計金額に10%を乗じた金額を算出する。 ZS7S20700 式 管理費区分 無 ZZ2.Z3 1 変化率 23の合計金額に180%を乗じた金額を算出する。 IH3150000 管理費区分 無 1 ZZ3 単価

日本 日本 日本 日本 日本 日本 日本 日本	単-33号 WS104203	ショスイ゙1(!)						
歩計適用年月	单-33号 ₩3104203					単	価適用年月	20241018
大学・・・・・・・・・・・・・・・・・・・・・・・・・・・・・・・・・・・・								
日本 日本 日本 日本 日本 日本 日本 日本								
称						<u>力</u>	伤调罡-起炮-戏刺	1.000-0000020
称	名 点検整理 横断測量				km			
規 0~1000台末満 / 12時間 [0.0] 単曲線換算曲線数 0 [-0.1] 45m末満10m [+0.6] 位 量 1 個	称					数	当	
移			T ± 0 6 1				, in	
現場技師 規格 / 条件 単位 数量 単価 金額 摘要		」 丰田林汉异田林女 0 [- 0.1] 40 木间10	[+0.0]		177	里	1 1111	
別量技師	•							
別量技師	名称	規格 / 条件	単位	数量	単価		金額	摘要
(内業)	測量技師							
1.7 道建設部策定単価 21,22,23 23 25 25 25 25 25 25			,					
フェース・フェース フェース・フェース・フェース・フェース・フェース・フェース・フェース・フェース・	(F3 *)			4 7				
別量技師補				1.7				
(内業) 人 管理費区分 無 道建設部策定単価 Z1,Z2,Z3 機械経費 Z1の合計金額に2.5%を乗じた金額を算出する。 式 式 Z57510400 管理費区分 無 Z21,Z2,Z3 材料費 Z1の合計金額に3%を乗じた金額を算出する。 管理費区分 無 Z21,Z3 式 257510600 管理費区分 無 Z21,Z3 精度管理費 Z2の合計金額に10%を乗じた金額を算出する。 で化率 式 257520700 管理費区分 無 Z22,Z3 変化率 Z3の合計金額に180%を乗じた金額を算出する。 1 118150000 管理費区分 無 Z23 計 1 Z23								
1.1 道建設部策定単価 21,22,23 257510400 管理費区分 無 271,22,23 2757510400 管理費区分 無 271,22,23 2757510400 1 271,22,23 2757510400 27575	測量技師補	同上						R0604
1.1 道建設部策定単価 21,22,23 257510400 管理費区分 無 271,22,23 2757510400 管理費区分 無 271,22,23 2757510400 1 271,22,23 2757510400 27575	(内業)		人					管理費区分 無
機械経費 Z1の合計金額に2.5%を乗じた金額を算出する。 式 1 Z57810400 管理費区分 無 Z1、22、23 Z57810600 管理費区分 無 Z1、22、23 Z57810600 管理費区分 無 Z21、23 Z57810600 管理費区分 無 Z21、23 Z57810600 管理費区分 無 Z21、23 Z57810600 管理費区分 無 Z21、23 Z57820700 管理費区分 無 Z22、23 Z57820700 管理費区分 無 Z22、23 Z57820700 管理費区分 無 Z57820700 管理費 Z57820000 管理費 Z578200000 管理費 Z5782000000000000000000000000000000000000	(1326)			1 1				
機械経費 Z1の合計金額に2.5%を乗じた金額を算出する。 式 1 Z57\$10400 管理費区分 無 Z71, Z2, Z3 Z1, Z2, Z3 Z1, Z2, Z3 Z57\$10600 管理費区分 無 Z71, Z2, Z3 Z57\$10600 管理費区分 無 Z21, Z3 Z57\$10600 管理費区分 無 Z21, Z3 Z57\$20700 管理費区分 無 Z22, Z3 Z57\$20700 管理費区分 無 Z72, Z3 Z57\$20700 E72, Z3 Z57\$20000 E72, Z3 Z57\$20000 E72, Z3 Z57\$20000 E72, Z3 Z57\$20000 E72,				1.1				
式 1 271,72,73								
1 ZZ1,Z2,Z3 対料費	機械経費	Z1の合計金額に2.5%を乗じた金額を算出する。						
大料費			式					管理費区分 無
大料費				1				ZZ1,Z2,Z3
式 1 管理費区分 無 ZZ1,Z3 精度管理費 Z2の合計金額に10%を乗じた金額を算出する。 式 1 ZS7S20700 管理費区分 無 ZZ2,Z3 変化率 Z3の合計金額に180%を乗じた金額を算出する。 1 H3150000 管理費区分 無 ZZ3 計 1 ZZ3	材料費	71の合計全額に3%を乗じた全額を算出する。						
1 ZZ1,Z3 ZS7S20700 管理費区分 無 ZZ2,Z3 ZS7S20700 管理費区分 無 ZZ2,Z3 ZS7S20700 管理費区分 無 ZZ2,Z3 ZS7S20700 では	137154		_+					
精度管理費 Z2の合計金額に10%を乗じた金額を算出する。			Σ(,					
式 管理費区分 無 ZZ2,Z3				1				
変化率 1 ZZ2,Z3 変化率 Z3の合計金額に180%を乗じた金額を算出する。 1 H3150000 管理費区分 無 ZZ3 計 1 ZZ3	精度管理費	Z2の合計金額に10%を乗じた金額を算出する。						
変化率 1 ZZ2,Z3 変化率 Z3の合計金額に180%を乗じた金額を算出する。 1 H3150000 管理費区分 無 ZZ3 計 1 ZZ3			式					管理費区分 無
変化率 Z3の合計金額に180%を乗じた金額を算出する。 IH3150000 管理費区分 無 ZZ3				1				ZZ2.Z3
計	李 化	73の合計全額に180%を垂じた全額を質出する						
計 計	文10十	2007日刊並照に100%と来るた並照と昇出する。						
it in the second of the second								
				1				ZZ3
	計							
単価								
	出海							
	半川							

¥ 04 □	10004404	ショウィュ (コノ				_				
単-34号 W	VS201101					Г	出/	面適用年月		20241018
							#1	叫炮用十月		
							歩	卦適用年月		20241018
								務調整-超過-規制		1.000-00000020
						L	力化	伤神罡-但地-况刑		1.000-00000020
名 資料整理とりまとめ 称 規 1本 格)					業務				
口具作症はこりなこの	,					耒務				
■ 称					単		数		単価	
+B 4 +					位		量	_	/ 	
規 1 本					11/			1	1Щ	
格										
181							-			
名	称	規格 / 条件	単位	数量		単価		金額		摘要
資料整理とりまとめ		直接人件費(直接調査費) 外業		, <u>-</u>						Q040022002
貝が正性とりなどの		且1女八八貝(且1女們且貝) 八宋								
			業務							管理費区分 L
				1						道建設部策定単価
										Z1
14 T 17 WL										
補正係数		Z1の合計金額に80%を乗じた金額を算出する。								IH3160000
										管理費区分 L
				1						ZZ1
計										
"										
										
単価										

単-35号 WS201102

単価適用年月 20241018 歩掛適用年月 20241018 労務調整-超過-規制 1.000-00000020 名 断面図等の作成 業務 単 数 単 規 1本 位 量 価 名称 規格 / 条件 単位 数量 単価 金額 摘要 直接人件費(直接調査費) 外業 断面図等の作成 Q040023002 業務 管理費区分 L 道建設部策定単価 1 Z1 補正係数 Z1の合計金額に80%を乗じた金額を算出する。 IH3160000 管理費区分 L ZZ1 単価

単-36号 DXC67000

単価適用年月 20241018 **歩掛適用年月** 20241018 労務調整-超過-規制 1.000-00000020 名 簡易貫入試験 単 数 単 位 量 価 10 名称 規格 / 条件 単位 数量 単価 摘要 金額 地質調査技師 割増対象賃金比 0.60 R0501 (外業) 管理費区分 無 道建設部策定単価 0.5 Z1 主任地質調査員 同上 R0502 (外業) 管理費区分 無 0.4 道建設部策定単価 Z1 地質調査員 同上 R0503 (外業) 管理費区分 無 0.5 道建設部策定単価 Z1 同上 地質調査技師 R0501 管理費区分 無 (内業) 道建設部策定単価 0.3 Z1 同上 主任地質調査員 R0502 管理費区分 無 (内業) 道建設部策定単価 0.3 機械経費 Z1の合計金額に2.5%を乗じた金額を算出する。 ZS7S10400 管理費区分 無 ZZ1 1 単価

単-37号 WS505501

単価適用年月 20241018 歩掛適用年月 20241018 労務調整-超過-規制 1.000-00000020 名 打合せ 業務 単 数 単 規 1回 位 量 価 名称 規格 / 条件 単位 数量 単価 金額 摘要 主任技師 割増対象賃金比 0.55 R0402 管理費区分 無 1.5 道建設部策定単価 技師(A) 同上 R0403 管理費区分 無 1.5 道建設部策定単価 技師(B) 同上 R0404 管理費区分 無 道建設部策定単価 1.5 単価

登録単価〈データ無し〉

	業務名	北海道野幌森林公園 百年 法面補修設計	苍 向					
コード	名称		規格	単位	単価	登録年度	登録月	備考
			7.018			1237 172		-113 3

個人用損料 < データ無し >

業務番号	業務名	北海道野幌森林公園 法面補修設計	百年橋						
コード	名称		規格	単位	区分	単価	登録年度	登録月	備考

集計リスト(材料)

	業務名 北海道野幌森林公園 百年 法面補修設計	橋	当:	初 項 集計	項 目 測量業務 集計区分 材料					
コード	名称	規格	単位	数量	単価	金額	摘要			
Z\$7\$10400	機械経費	<i>አ</i> ቲባロ	式		∓⊯	₩ HR	1103			
ZS7S10500	通信運搬費等		式	1						
ZS7S10600	材料費		式	1						
				1						
Z\$7\$20700	精度管理費		式	1						

集計リスト(材料)

	業務名 北海道野幌森林公園 百年橋 法面補修設計		当初	頂集計	頁 目 測量業務 集計区分 材料		
コード	名称	規格	単位	数量	<u> </u>	金額	摘要
TH3150000	变化率	ЖПН	+14	双 重	十一四	AL FR	11934
				3.416			
IH3160000	補正係数						
				2			